



PARTICOLARE INSTALLAZIONE

VALVOLA DI ASPIRAZIONE

PARTICOLARE INSTALLAZIONE

BOCCHETTE MANDATA ARIA

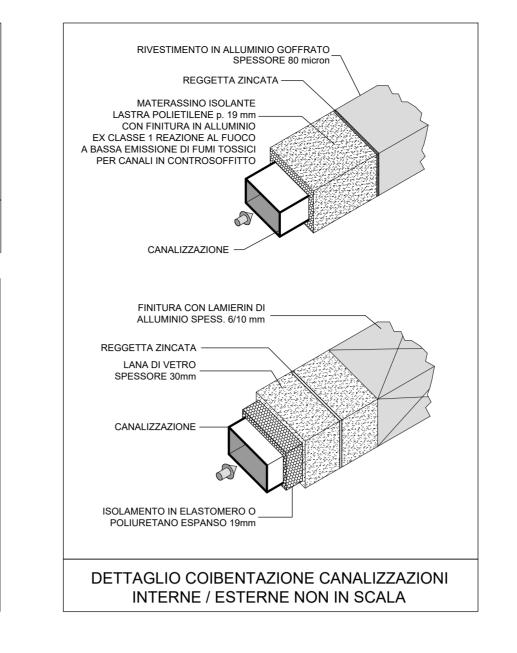


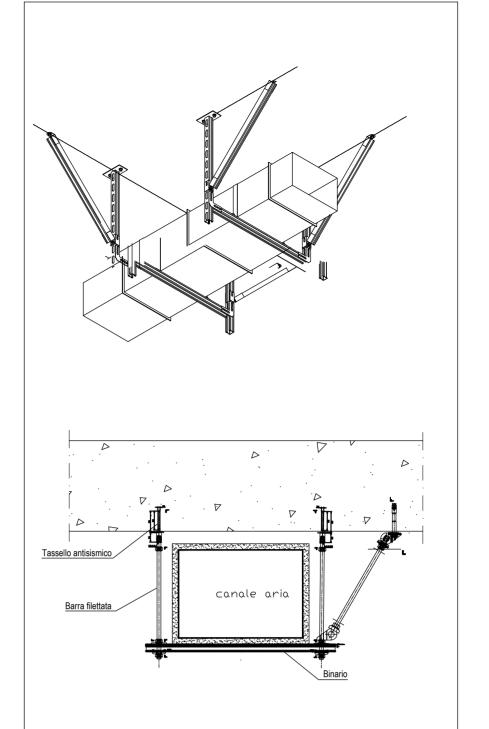

PARTICOLARE TIPICO FISSAGGIO SISMICO CANALI/PASSERELLE A SOFFITTO NON IN SCALA



LA DISPOSIZIONE DELLE APPARECCHIATURE E DELLE CONDUTTURE VA INTERPRETATA IN FUNZIONE DELLE LIMITAZIONI E DELLA PRECISIONE CHE LA RAPPRESENTAZIONE GRAFICA (SCHEMATICA E SIMBOLICA) CONSENTE.

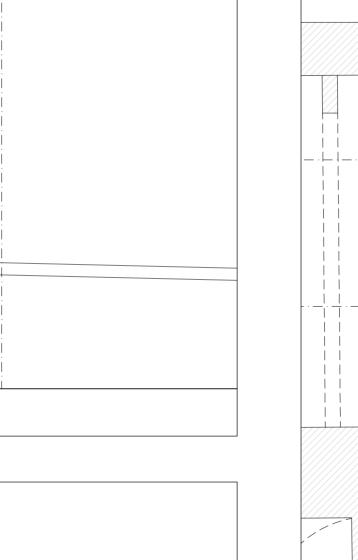

1 2 3 4 5 6

2= Materiale canalizzazione:

3= Indicazione dimensione canale:

Circolare: Øe espresso in mm,

4= Tipo di isolamento e/o finitura:

6= Portata canale espressa in m3/h

NOTE PER LE CANALIZZAZIONI

Rettangolare: Base x Altezza espresse in mm

ITE: Isolamento Termico in Elastomero

5= Spessore isolamento espresso in mm

Zn: Acciaio zincato,

LEGENDA CODIFICA CANALIZZAZIONI

Pead: Polietilene ad alta densità con giunzioni saldate,

ESTERNAMENTE CON ELASTOMERO DA 19 mm.

- I CANALI ESTERNI SONO ISOLATI NEL SEGUENTE MODO: * 1 STRATO DA 19 mm DI LASTRA IN ELASTOMERO * 1 STRATO DA 50 mm DI LANA DI VETRO

E SI RIFERISCONO ALLE DIMENSIONI NETTE INTERNE .

- TUTTE LE PORTE DEI BAGNI SONO SOLLEVATE DI mm 20.

1= Identificazione impianto (Ripresa Aria, Mandata Aria, Ripresa Aria Primaria, Mandata Aria Primaria, Espulsione Aria, Presa Aria Esterna)

DITEL: Doppio Isolamento Termico composto da 19 mm di Elastomero più 50 mm di Lana minerale e finitura in pellicola di alluminio

- PER LE U.I.:TUTTI I CANALI DI MANDATA E RELATIVI PLENUM POSIZIONATI NEL CONTROSOFFITTO, NELLE

CONTROPARETI E NEL PAVIMENTO FLOTTANTE AL PIANO SECONDO SONO ISOLATI ESTERNAMENTE CON

ELASTOMERO DA 19 mm.
- PER I RECUPERATORI::TUTTI I CANALI DI MANDATA E RIPRESA E RELATIVI PLENUM POSIZIONATI NEL CONTROSOFFITTO, NELLE CONTROPARETI E NEL PAVIMENTO FLOTTANTE AL PIANO SECONDO SONO ISOLATI

TUTTI I CANALI DI MANDATA E RIPRESA POSIZIONATI NEL PAVIMENTO FLOTTANTE AL PIANO TERRA SONO

PREVISTI IN PAL: CANALE PREISOLATO DI TIPO "SANDWICH" (ALLUMINIO-POLISOCIANATO - ALLUMINIO).

- PER I CANALI DI RIPRESA POSIZIONATI NEI PAVIMENTI FLOTTANTI SONO PREVISTI FILTRI ANTI-POLVERE.

- LE DIMENSIONI DELLE BOCCHETTE DI MANDATA E DI RIPRESA ARIA SONO ESPRESSE IN MILLIMETRI [mm].

- TUTTE LE CONTROPARETI VERTICALI DOVRANNO ESSERE CHIUSE SUPERIORMENTE E DOTATE DELLE

FOROMETRIE NECESSARIE PER L'INSTALLAZIONE DELLE BOCCHETTE DI MANDATA (VEDI PARTICOLARE 1).

- LA POSIZIONE ESATTA DELLE BOCCHETTE DI MANDATA E DI RIPRESA DELL'ARIA VERRÀ DEFINITA IN CANTIERE - TUTTI I CANALI SONO RAPPRESENTATI CON COLORE QUANTO POSSIBILE CONFORME ALLA UNI EN 13779:2004.

- TUTTE LE VALVOLE DI RIPRESA DEI BAGNI HANNO COLLO Ø150 SE NON DIVERSAMENTE INDICATO.

- LE DIMENSIONI DEI CANALI RETTANGOLARI E CIRCOLARI SONO ESPRESSE IN MILLIMETRI [mm]


Fles: Tubazione flessibile a doppia parete in alluminio rinforzato con strati di poliestere nel quale è inserita una spirale di filo di acciaio armonico,

Pal: Canale preisolato di tipo "sandwich" (alluminio - polisocianato - alluminio),
Pala: Canale preisolato di tipo "sandwich" (alluminio - polisocianato - alluminio) con trattamento antibatterico interno,


materassino in lana di vetro e ricoperto esternamente da tessuto in alluminio e poliestere,


TEF: Isolamento Termico in Elastomero e Finitura in pellicola bianca per la protezione meccanica


1 FINITURA CON CARTA CATRAMATA RETE E LAMIERINO DI ALLUMINIO.

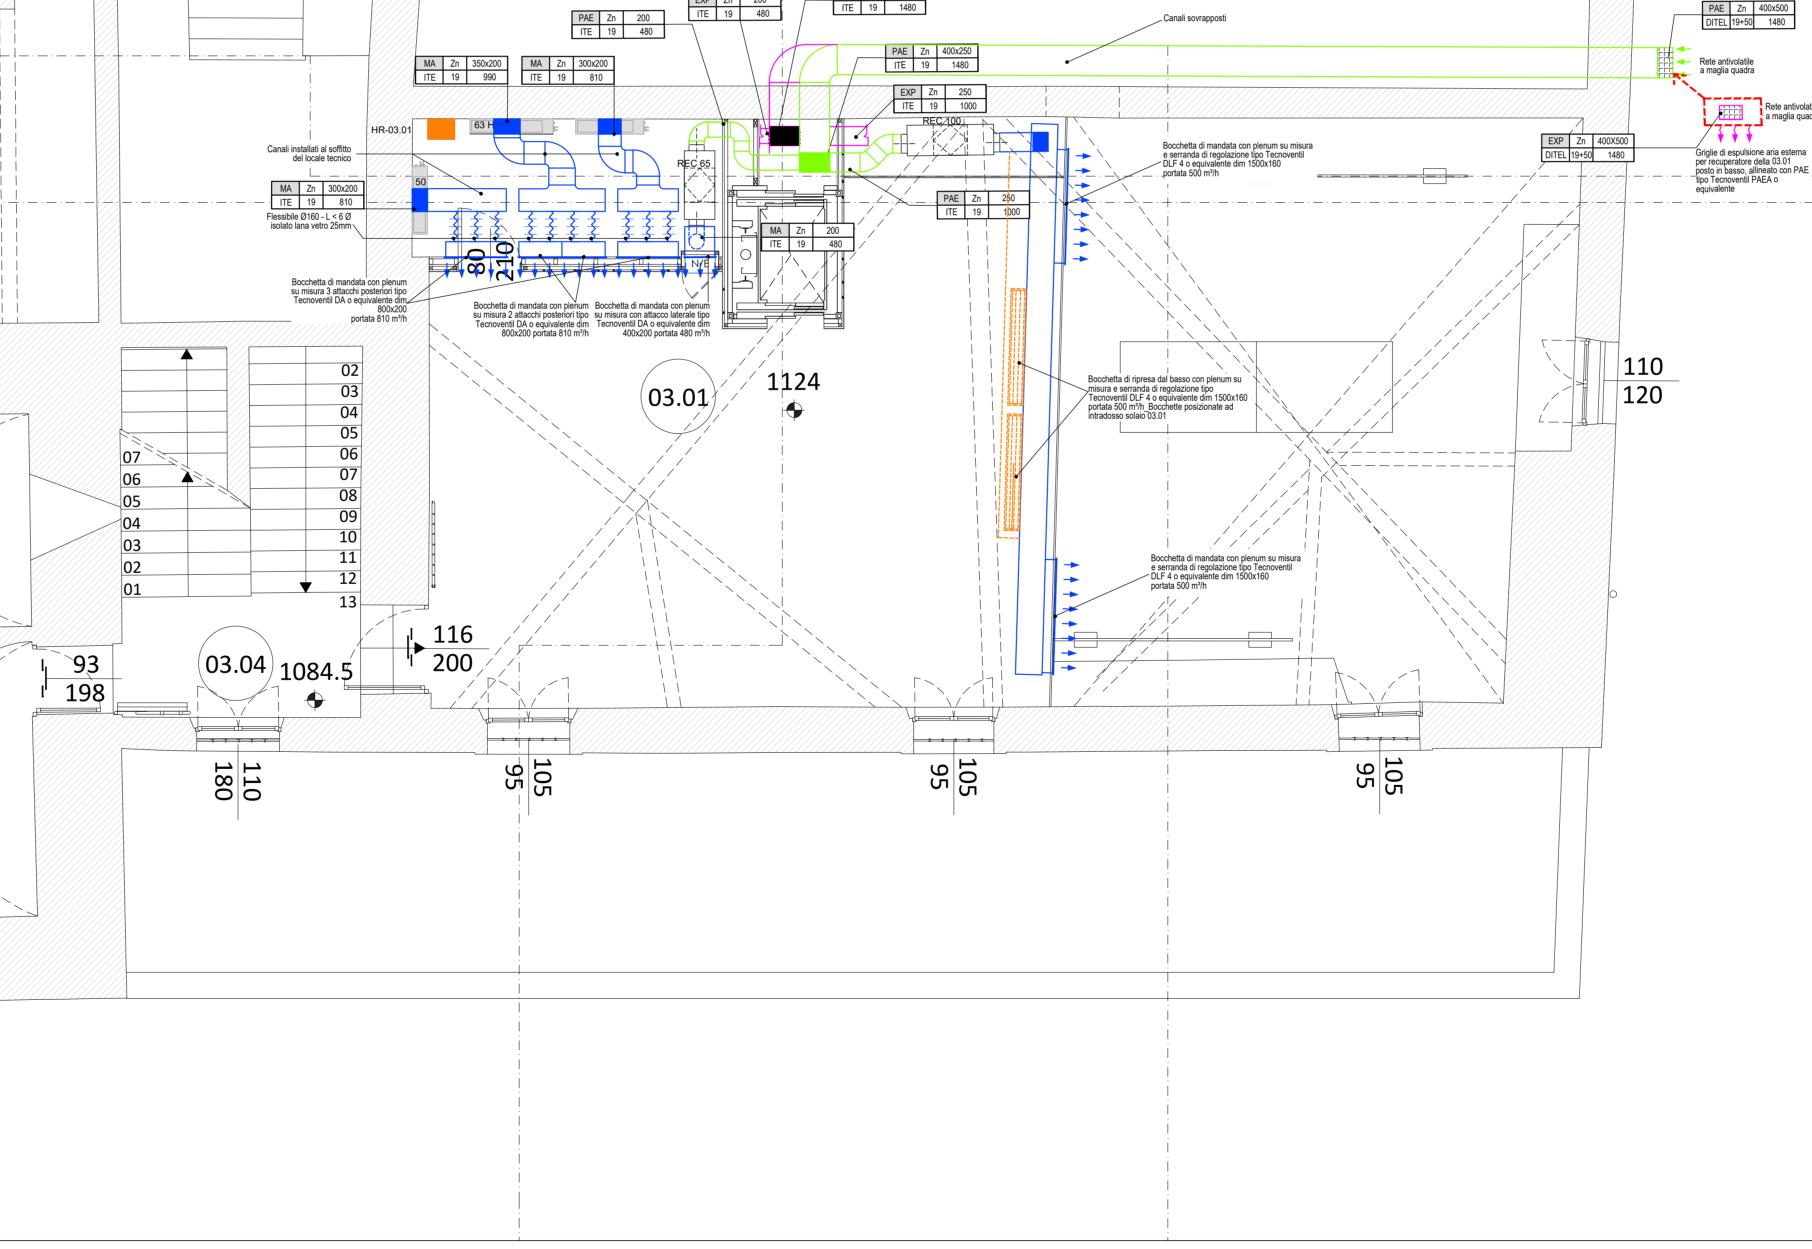

IMPIANTI MECCANICI - IMPIANTO AERAULICO - PIANTA PIANO TERZO - SCALA 1:50

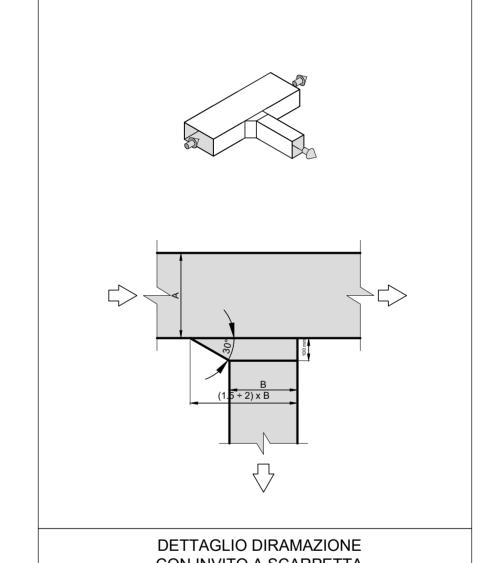

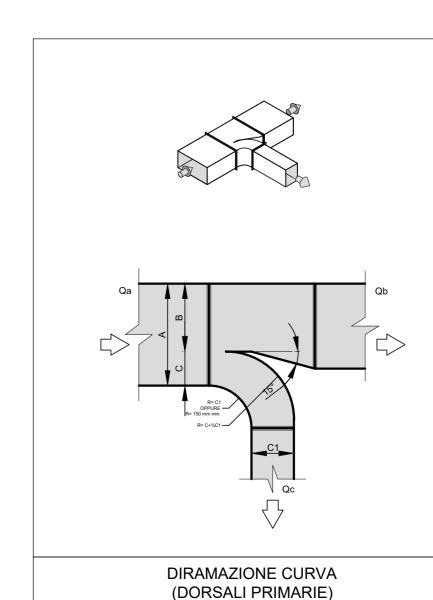

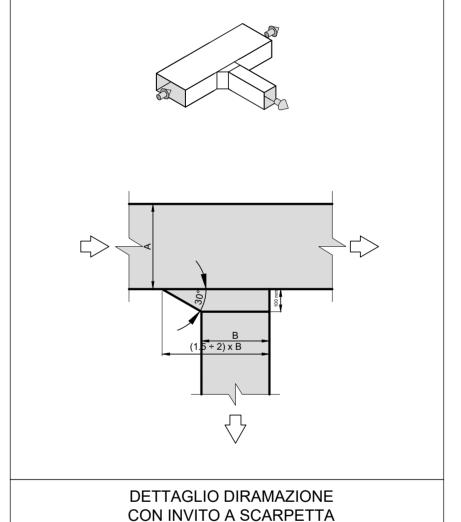

PROGETTO ESECUTIVO - STRALCIO 1

PADOVA CELESTE PARCO DELLE MURA E DELLE ACQUE RESTAURO DELL'ALA EST DEL CASTELLO CARRARESI (LLPP EDP 2021/053)


CUP

N° Progetto

Comune di Padova


Settore Lavori Pubblici


Ufficio Edilizia Monumentale

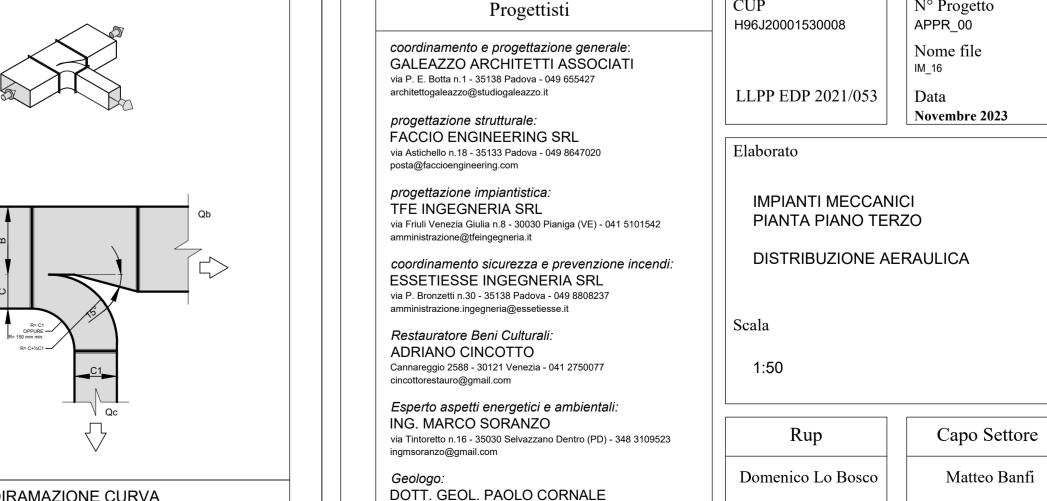

Strada di Costabissara n.17 - 36100 Vicenza (VI) - 348 3979406

paolo.cornale55@gmail.com

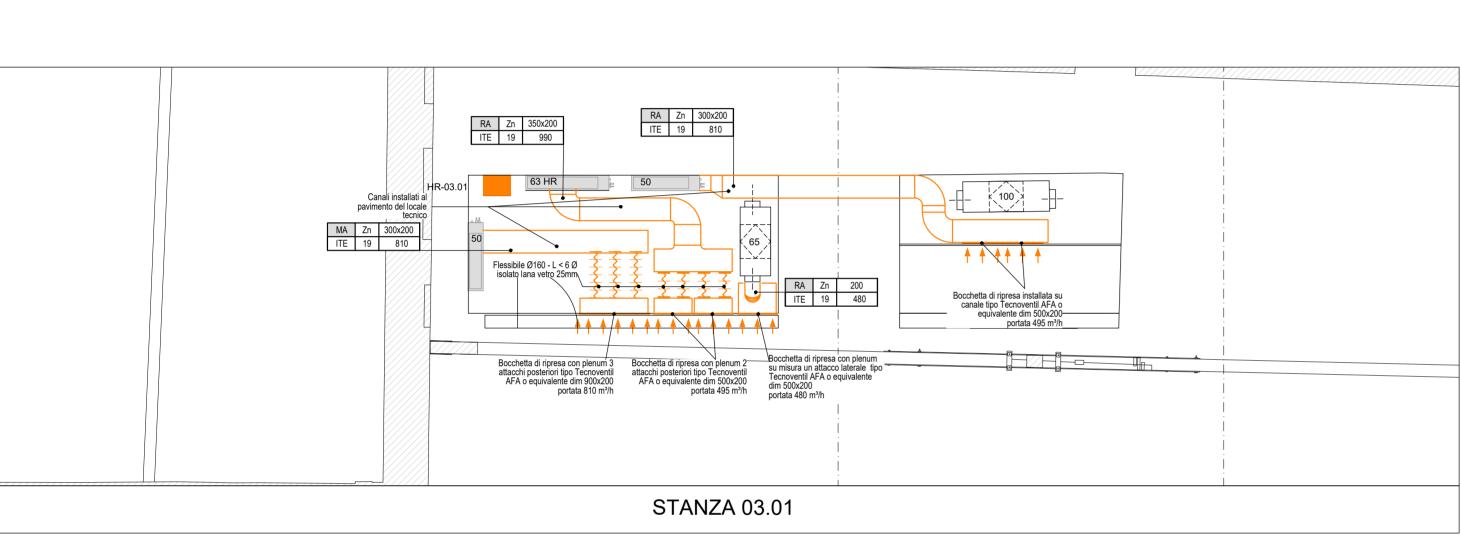

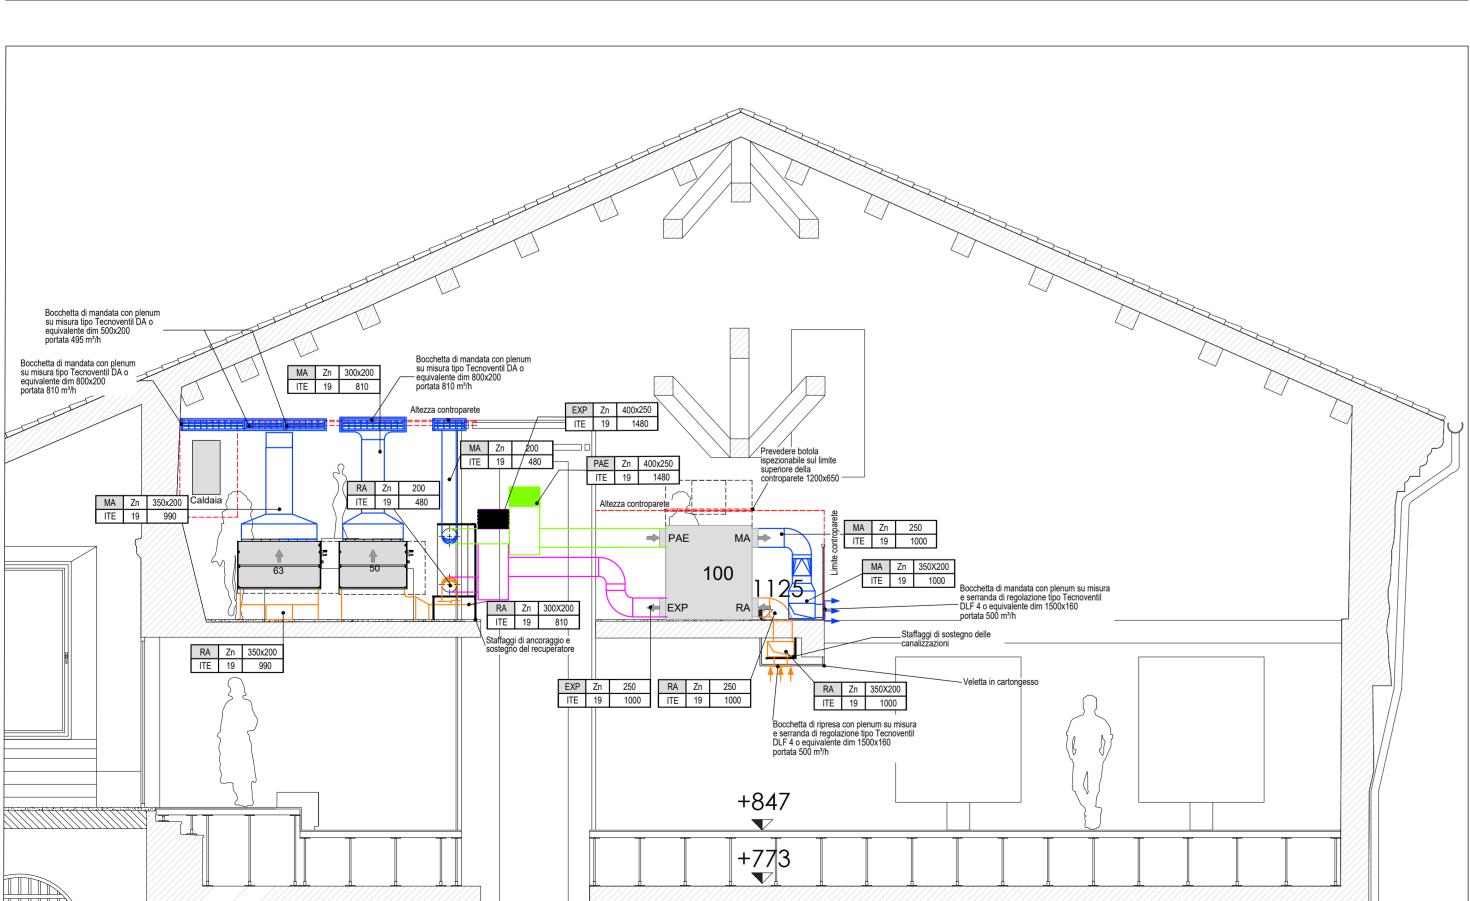

STANZA 03.01